


- Dimensioni L x P 2250 x 1075 mm H 1210 mm

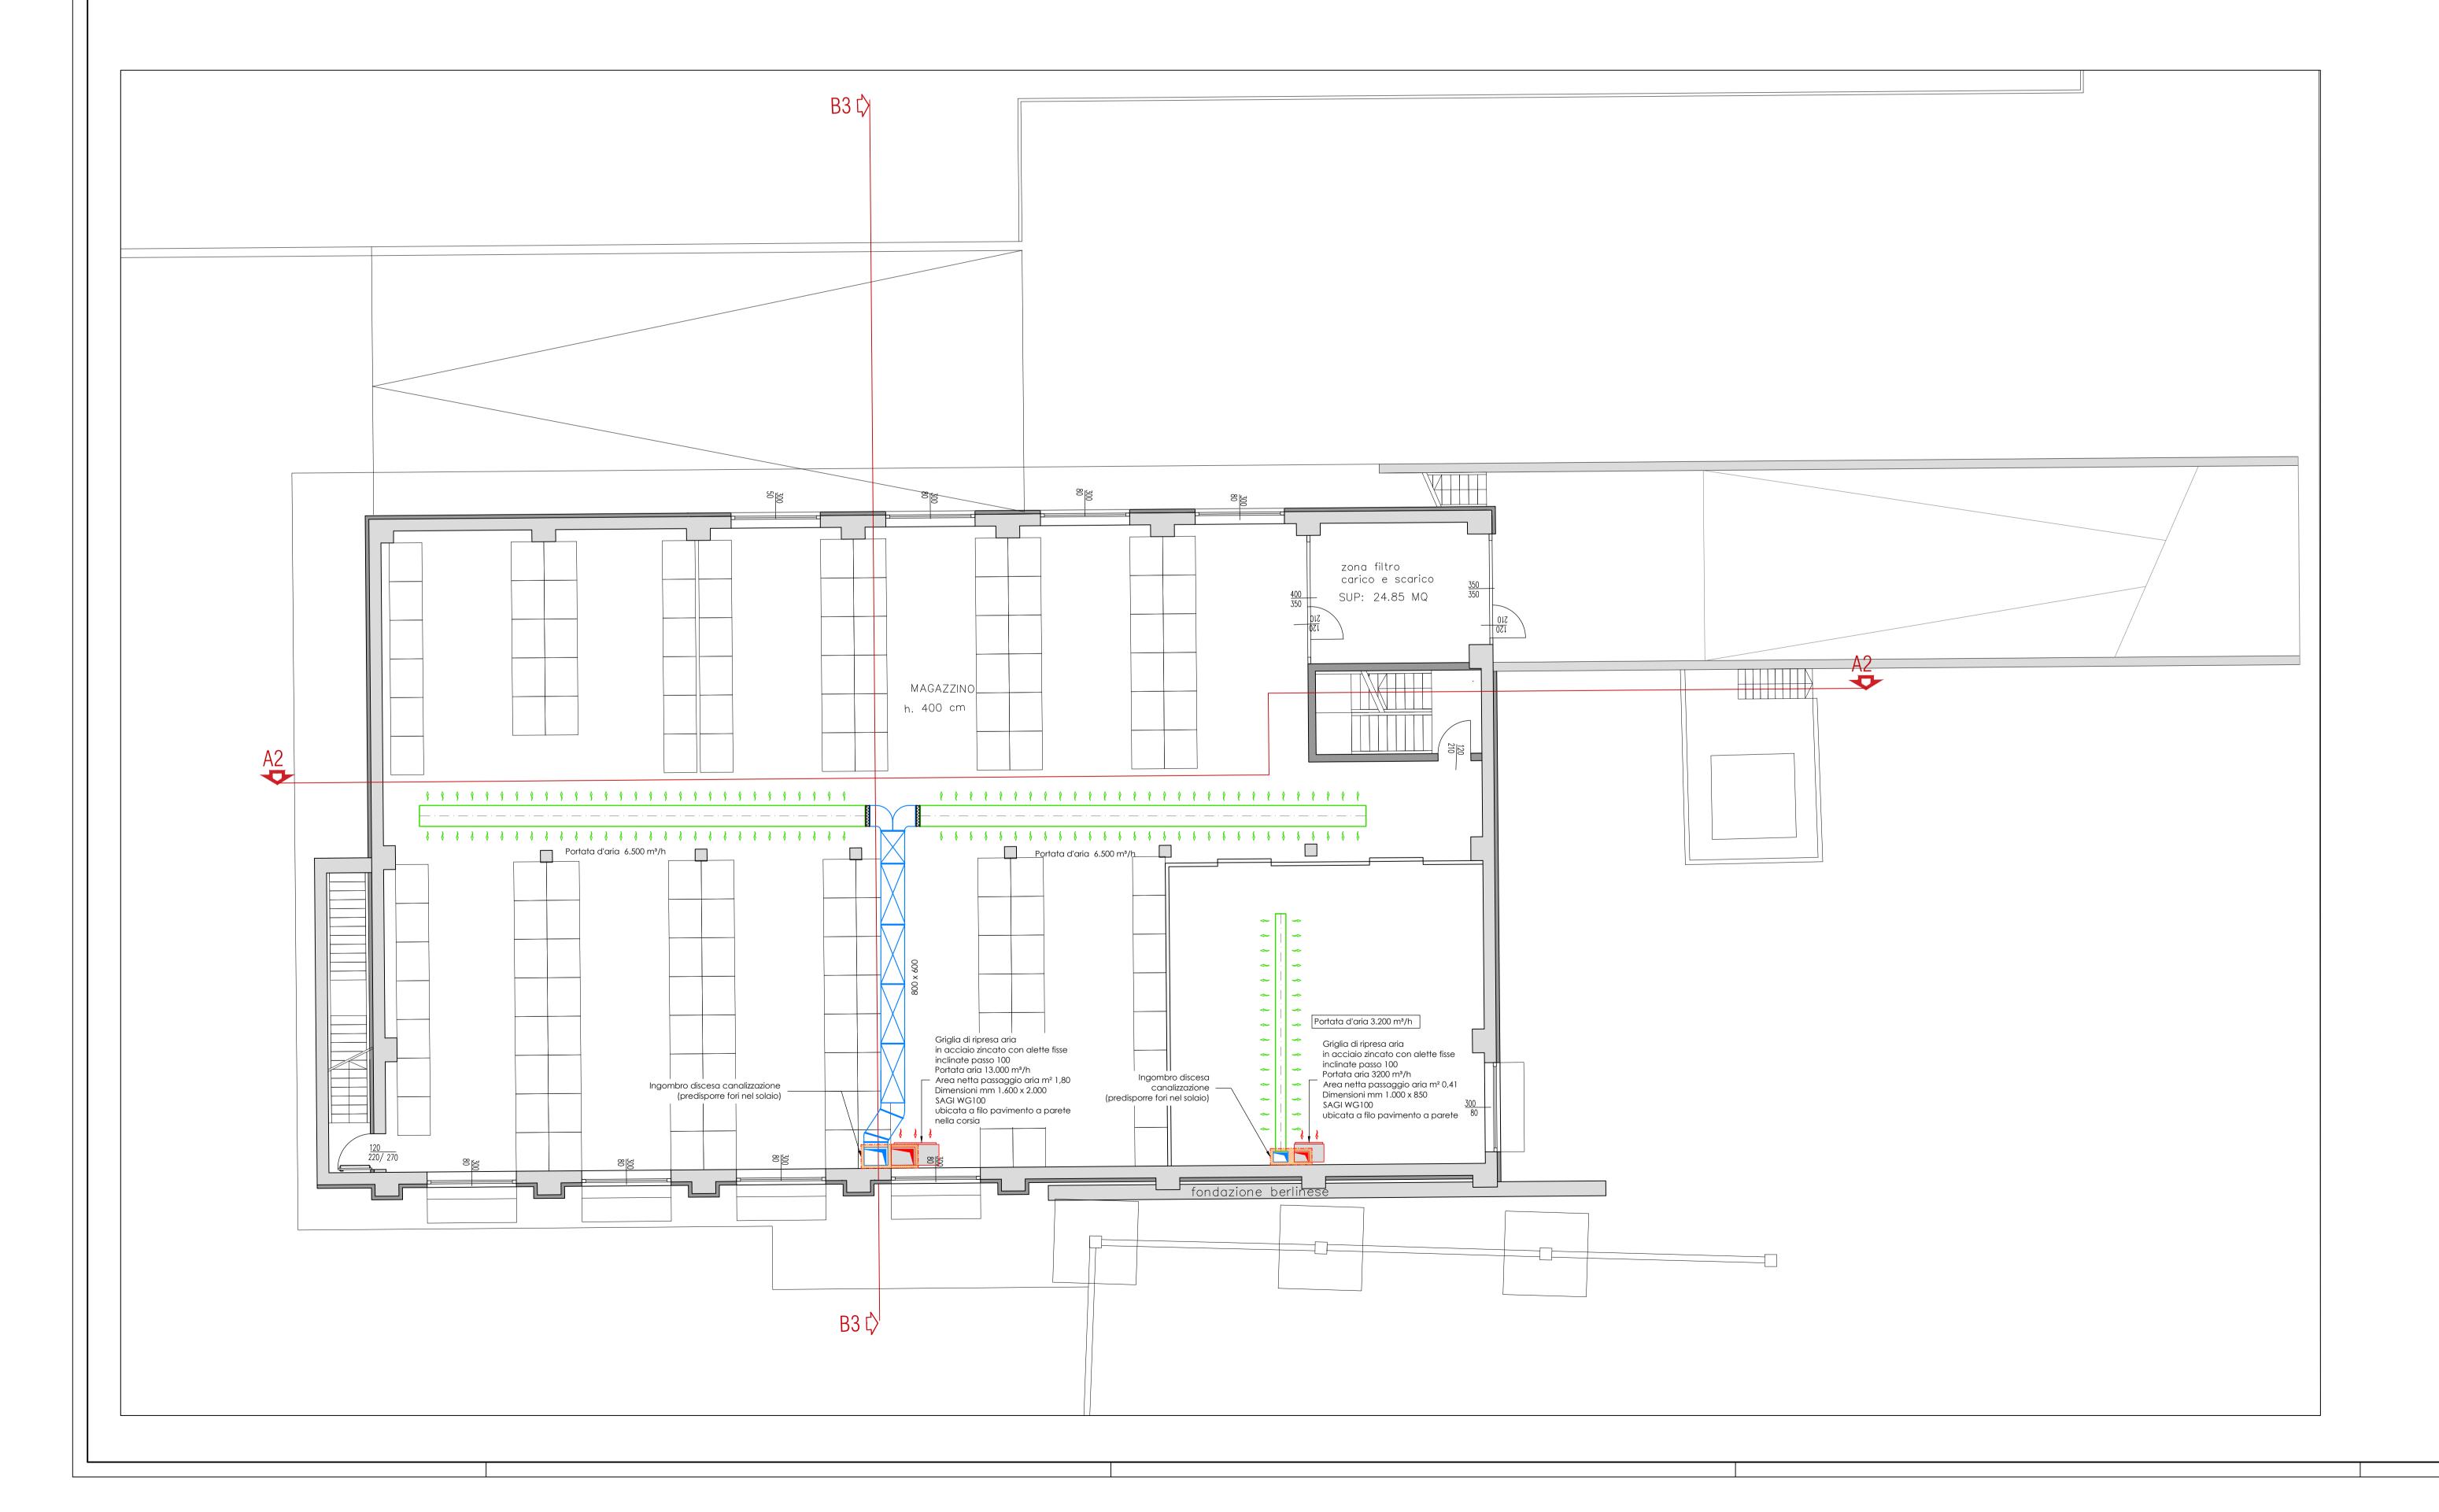



PROCEDIMENTO UNICO AI SENSI DELL'ART. 53, COMMA 1, LETTERA B) DELLA L.R. 24 / 2017 PER L'APPROVAZIONE DEL PROGETTO DI AMPLIAMENTO DELLO STABILIMENTO ESISTENTE DELLA DITTA MEDICI ERMETE & FIGLI S.R.L., IN LOCALITA' VILLA GAIDA - REGGIO EMILIA, IN VARIANTE ALLA PIANIFICAZIONE TERRITORIALE VIGENTE

Localizzazione intervento: Reggio Emila - Località Gaida via Isacco Newton, n.13/a Proprietà: Medici Giorgio Medici Valter Medici Ermete & Figli s.r.l. Credemleasing - Società per Azioni

> Richiedente: Medici Ermete & Figli s.r.l. via Isacco Newton 13/a - 42124 Gaida di Reggio Emilia tel. 0522 942135 - fax. 0522 941641 P.Iva e Cod.Fisc. 00126840354

REGGIO EMILIA - ITALIA
Tel. 0522 942135 - Fax 0522 941641
C.F e Partita IVA: 00126840354
Cod. ACCISA. IT00REV00010D

Progetto architettonico e coordinamento generale: Andrea Oliva architetto via L. Ariosto, 17 - 42121 Reggio Emilia telefax 0522 1713846 - info@cittaarchitettura.it Geom. Iller Cavatorti

Progetto strutturale: Delmonte Parisoli ingegneri associati via D. F. Cecati, 13/B - 42123 Reggio Emilia (RE) INGEGNERIA 1996 S.R.L.

via Donizetti, 2 - 42100 Reggio Emilia

via Circonvallazione, 358 - 24056 Fontanella (BG) Progetto impianto elettrico: Eta Studio s.r.l. via Maestri del Lavoro, 2 - 42122 Reggio Emilia

Progetto Impianti Meccanici: Ing. Fiorenzo Chierici P.le Sallustio, 11 - 43123 Parma (PF// 4/1) Ing. Daniele Scaglioni

consulenza risparmio energia e impianti terrologia

Emissioni in atmosfera, valutazione impatto acustico,

P.le Sallustio, 11 - 43123 Parma (PR) Progetto Prevenzione Incendi: Studio Tecnico Mattioli via Legnano, 28/A - 42024 Castelnovo di Sotto (RE)

Rapporto Ambientale VAS, AUA :

oggetto: Impianto di riscaldamento e raffrescamento Pianta piano seminterrato Sezione A2

SIL engineering s.r.l. via Aristotele 4 - 42122 Reggio Emilia

Progetto Idraulico: data: Maggio 2020 More energy s.r.l.

via Ragazzi del '99, 39/A - 42124 Reggio Emilia Valutazione energetica: Ing. Giancarlo Manghi via E. Arduini, 14/6 - 42025 Cavriago (RE)

IM.01 Rev.2

scala: 1:100

Ing. Fiorenzo Chierici Daniele Scaglioni